
SACK + TEMME GBR

BÜRO FÜR ALTLASTEN UND INGENIEURGEOLOGIE

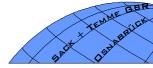

♦ GEFÄHRDUNGSABSCHÄTZUNGEN ♦ HISTORISCHE ERKUNDUNGEN SANIERUNGSPLANUNG UND -BEGLEITUNG

ALTLASTENKATASTER BAUGRUNDERKUNDUNG ABBRUCHKONZEPTE GRUNDWASSERMONITORING

Ihre Ansprechpartner:

Dipl.-Geol. M. Sack Tel.: 0541/597 99 44 Fax: 0541/597 99 47 e-mail: m.sack@osnanet.de

Dipl.-Geogr. C. Temme Tel.: 0541/ 20 22 722 Fax: 0541/597 99 47 e-mail: c.temme@osnanet.de

www.bodengutachter-osnabrueck.de

18.11.2010

Sack + Temme GbR, Neulandstr. 6, 49084 Osnabrück

Herrn Rudolf Stockel Schützenstraße 72

48429 Rheine

Ergänzende Bodenuntersuchungen auf dem Grundstück Schützenstraße 72 in Rheine

Bearbeitungsnummer 1002.1341-1

Anlass

Die Sack + Temme GbR - Büro für Altlasten und Ingenieurgeologie - wurde von Herrn Rudolf Stockel beauftragt, aufgrund der Umnutzung des ehemaligen Gärtnereigeländes an der Schützenstraße 72 in Rheine, ergänzende Bodenuntersuchungen zur Ermittlung möglicher Bodenbelastungen im Bereich eines ehemaligen Heizöltanks sowie im Umfeld einer gekappten Heizölleitung, über die die Heizungsanlage der ehemaligen Gewächshäuser vor dem Betrieb des Heizöltanks vom Wohnhaus aus mit Heizöl versorgt wurde, durchzuführen. Der Untersuchungsumfang wurde im Vorfeld im Zuge eines Ortstermins mit der unteren Bodenschutzbehörde des Kreises Steinfurt abgestimmt.

Durchgeführte Untersuchungen / Ergebnisse

Die Kleinrammbohrungen (RKS) wurden am 17.11.2010 durchgeführt. RKS 1 wurde im Bereich der gekappten Ölleitung bis in 3m Tiefe, RKS 2 im Bereich des ehemaligen Öltanks bis in 2m Tiefe durchgeführt.

Erbohrt wurden feine Sande, die zur Tiefe hin Schluffanteile aufwiesen (siehe Anlage). Das Grundwasser wurde in 1,6m unter Gelände (in der Sonde gemessen) angetroffen. Das Bohrgut wies keinerlei Auffälligkeiten auf. Es wurden Rückstellproben entnommen. Vereinbarungsgemäß wurde auf eine chemische Laboranalytik verzichtet. Weitere Maßnahmen sind aus Sicht des Unterzeichners nicht erforderlich.


Osnabrück, 18.11.2010

Dipl.Geogr. Carsten Temme

(Terme

Anlagen:


Lageplan, Schichtenprofile

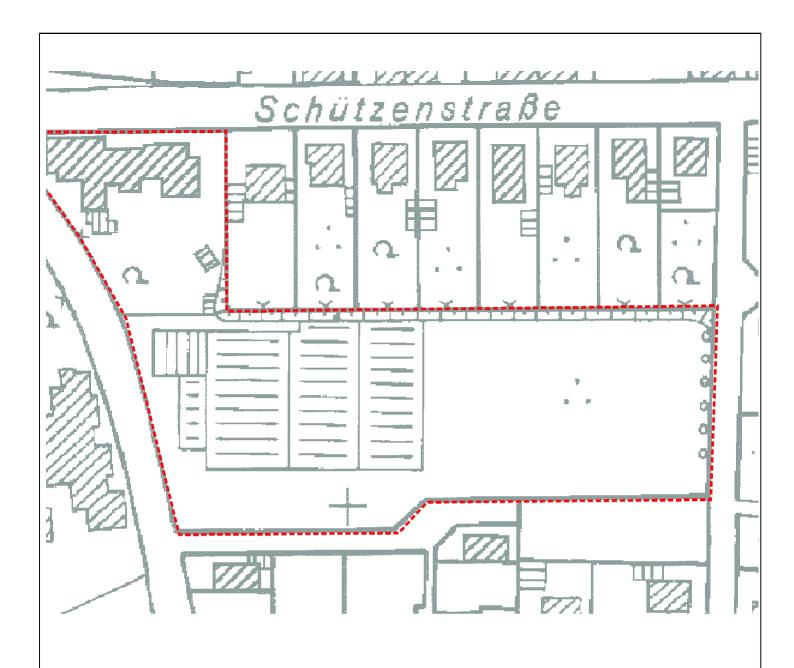

Legende



Ursprüngliche Grundstücksgrenze

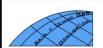

Sack +Temme GbR

Büro für Altlasten und Ingenieurgeologie Neulandstraße 6 49084 Osnabrück Tel.: 0541/20 22722 Fax: 0541/597 99 47

Projekt: Ergänzende Bodenuntersuchungen auf dem Grundstück


Schützenstr. 72 in 48429 Rheine

Auftraggeber: Rudolf Stockel

Schützenstraße 72 48429 Rheine

Bezeichnung: Übersichtsplan

W DE	Maßstab 1:1000 0 10 20m		
Anlage 1.1	Projekt-Nr. 1002.1341-1		
Bearbeitung: DiplGeogr. C. Temme	Datum: 17.11.2010		

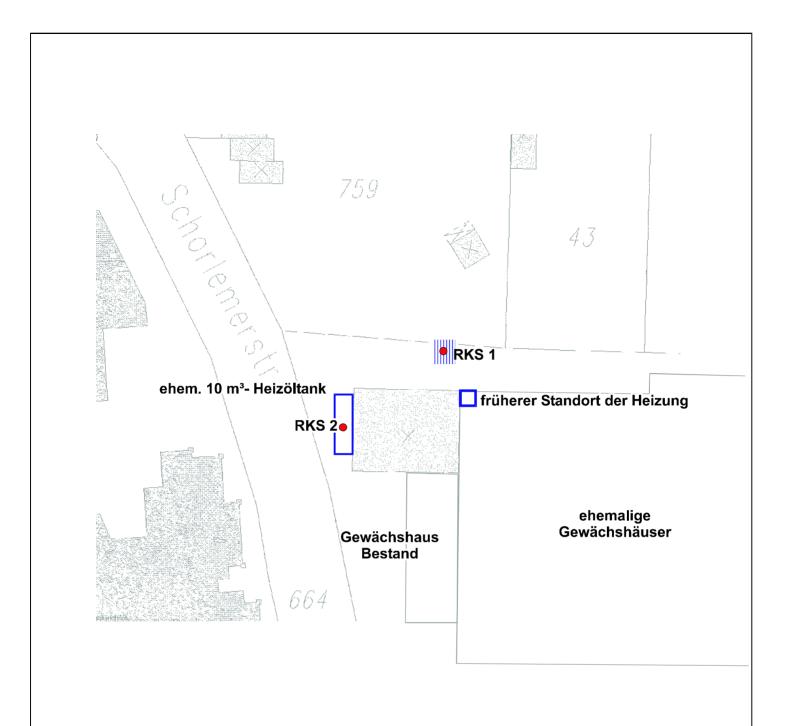






Bereich der gekappten Heizölleitung

Rammkernsondierung

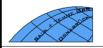

Sack +Temme GbR

Büro für Altlasten und Ingenieurgeologie Neulandstraße 6 49084 Osnabrück Tel.: 0541/20 22722 Fax: 0541/597 99 47

Projekt: Ergänzende Bodenuntersuchungen auf dem Grundstück


Schützenstr. 72 in 48429 Rheine


Auftraggeber: Rudolf Stockel

Schützenstraße 72 48429 Rheine

Bezeichnung: Lageplan der Bohrpunkte

	·	
N — Å	Maßstab 1:500	
W V E	0 5 10m	
Anlage 1.2	Projekt-Nr. 1002.1341-1	
Bearbeitung: DiplGeogr. C. Temme	Datum: 17.11.2010	

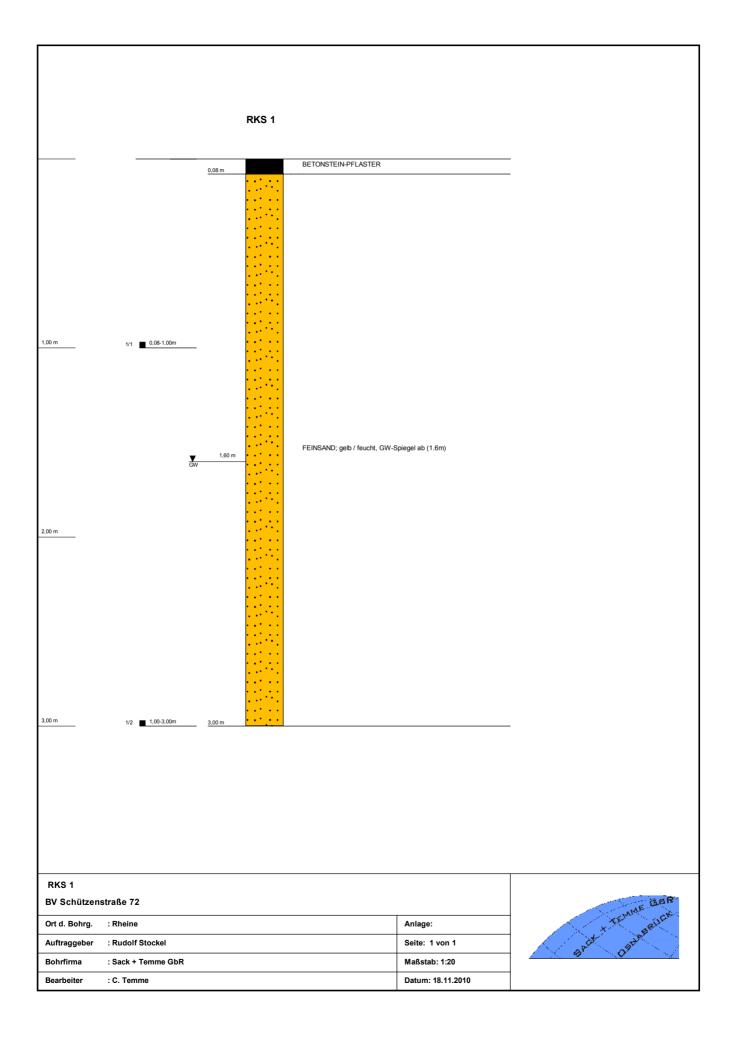

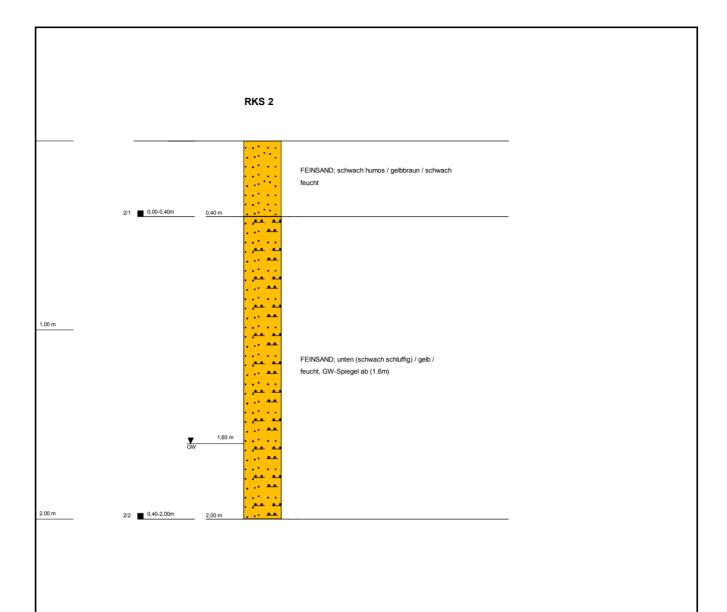

RKS 2 BV Schützenstraße 72		
Ort d. Bohrg.	: Rheine	Anlage:
Auftraggeber	: Rudolf Stockel	Seite: 1 von 1
Bohrfirma	: Sack + Temme GbR	Maßstab: 1:20
Bearbeiter	: C. Temme	Datum: 18.11.2010

